

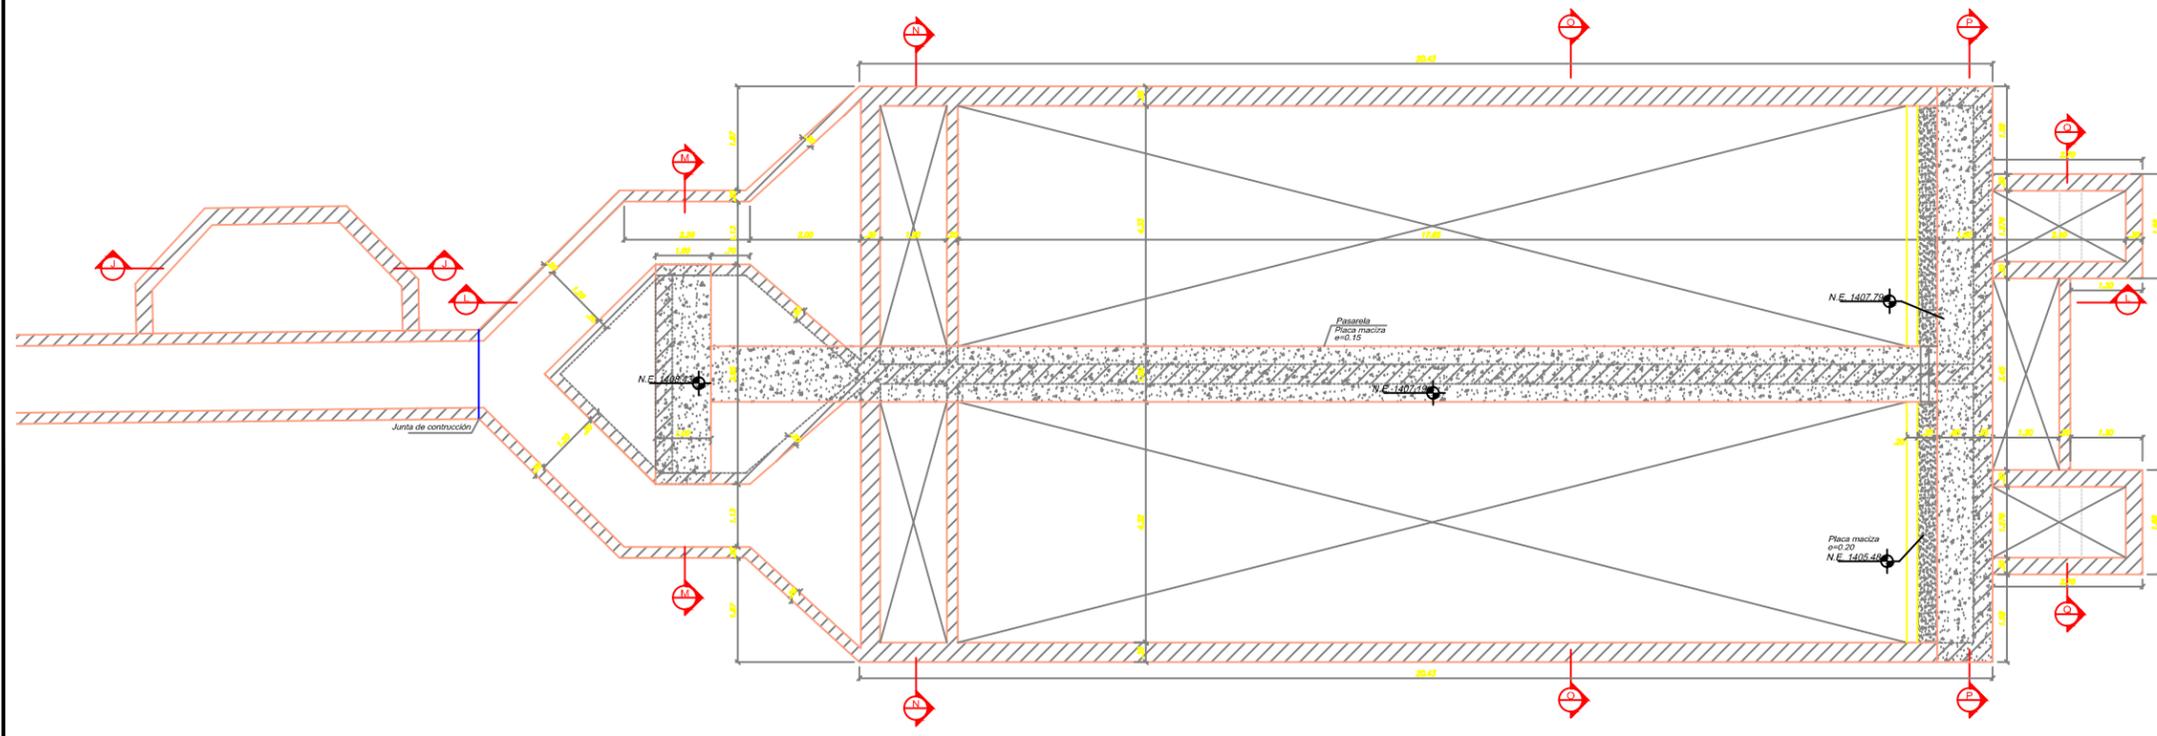
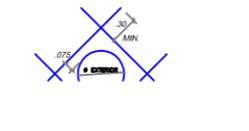
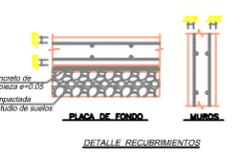


PLANTA INFERIOR - PLACA DE BASE
Escala 1:50

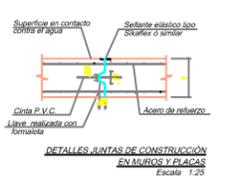

PLANTA SUPERIOR - PLACA DE TAPA
Escala 1:50

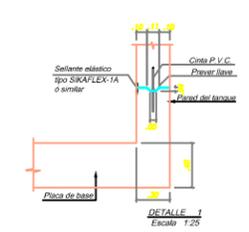

ESPECIFICACIONES

- 1- CONCRETO $f_c=280 \text{ kg/cm}^2$ (4,000 psi) IMPERMEABILIZADO INTEGRALMENTE CON PLASTOCRETE D.M. DE SIRA O SIMILAR. EL CONCRETO DEBE TENER UNA RELACION AGUA-CEMENTO MENOR O IGUAL A 0.45 Y TAMAÑO MÁXIMO DEL AGREGADO DE 3/4".
- 2- ACERO DE REFUERZO $f_y=4,200 \text{ kg/cm}^2$ (80,000 psi) PARA #3/#4 (A3) LOS TRASLAPOS MÍNIMOS PARA LAS VARILLAS DE REFUERZO SERÁN #1/#2 (A4) : 0.80 m #3/#4 (A3) : 0.80 m #5/#6 (A5) : 0.80 m #7/#8 (A7) : 0.80 m.
- 3- SE DEBERÁ COLOCAR UNA CAPA DE CONCRETO DE 2,000 PSI DE 5.0 cm DE ESPESOR, ANTES DE FUNDIR CUALQUIER ESTRUCTURA SOBRE EL TERRENO DE CIMENTACIÓN.
- 4- TODAS LAS DIMENSIONES ESTÁN EN METROS, EXCEPTO DONDE SE ESPECIFIQUE OTRA UNIDAD.
- 5- EL RECURRIMIENTO MÍNIMO PARA EL ACERO DE REFUERZO SERÁ DE 5.0 cm PARA LOS MUROS Y LOSAS DE FISO.
- 6- PARA LA CORRECTA INSTALACIÓN DE LA CINTA PVC TIPO 0-22 O SIMILAR EN LAS JUNTAS DE CONSTRUCCIÓN SE DEBERÁN SUELTAR LAS ALETAS DE LA MISMA CON ALAMBRE GRUESO DURANTE EL VACÍO DEL CONCRETO LAS SUPERFICIES DE CONTACTO DEBERÁN ESTAR LIBRES DE POLVO, ARENA U OTROS MATERIALES DE CONSTRUCCIÓN.
- 7- DURANTE LA COLOCACIÓN DEL SELLO SIKAFLEX-1A DE SIRA, LA SUPERFICIE DE CONTACTO DEBE ESTAR LIMPIA Y SECA, LIBRE DE GRASAS Y RESIDUOS CURADORES, DEBE CURARSE POR LO MENOS DIEZ (10) DÍAS ANTES DE SER SOMETIDO AL AGUA, CADA CADA DE LOS MUROS EN CONTACTO CON EL AGUA DEBE TENER DICHO SELLO. VER DETALLE 1 Y DETALLE JUNTAS.
- 8- SE DEBERÁN PREVER TODOS LOS PASOS DE TUBERÍAS O DUCTOS A TRAVÉS DE LOS MUROS, SEGÚN SE MUESTRAN EN LOS PLANOS GENERALES DE LAS INSTALACIONES. (VER DETALLE PASAMUROS)
- 9- SE DEBERÁ COLOCAR EL REFUERZO ADICIONAL DE MUROS Y LOSAS EN TODAS LAS ESQUINAS DE ESTOS (VER DETALLE REFUERZO ADICIONAL ESQUINAS MUROS).
- 10- EN LAS ZONAS DONDE SE GENERAN APERTURAS PARA ZONAS DE ACCESO, EL REFUERZO SUSPENDIDO DEBE SER REEMPLAZADO EN IGUAL CUANTÍA EN EL BORDE DE LA CIMA ABIERTA, PROLONGÁNDOLO MÍNIMO 0.60 m O COLOCANDO GANCHO DE ANCLAJE.

EMPRESA CONTRATANTE: EMPRESA IBAGUEREÑA DE ACUEDUCTO Y ALCANTARILLADO IBAL S.A. ESP OFICIAL	CONSULTOR CONTRATISTA: COMPAÑÍA DE PROYECTOS TÉCNICOS S.A.	CONTRATO N° 0046 DE ABRIL DE 2013 CONSULTORÍA PARA CONCRETAR LAS ALTERNATIVAS PARA DAR SOLUCIÓN A LA PROBLEMÁTICA DEL SERVICIO DE ACUEDUCTO EN LA CIUDAD DE IBAGUÉ, DEBIDO A LAS REITERADAS SUSPENSIONES DE CAPTACIÓN ANTE LOS INCREMENTOS DE TURBIDEZ EN EL RÍO COMBERMA, PERMITIENDO GARANTIZAR LA CONTINUIDAD EN LA OPERACIÓN DEL SISTEMA DE ACUEDUCTO Y EL ABASTECIMIENTO DE AGUA POTABLE A LA POBLACIÓN IBAGUEREÑA A CARGO DEL IBAL S.A. ESP. OFICIAL.	CONSULTOR: DISEÑO: EDGAR ARDILA ROA TP N° APROBÓ: OSCAR PEREA P. TP N° 4734 CND	INTERVENCIÓN: APROBÓ: JHON JAIRO PEÑA TP N° 25202-46597 CND. IBAL S.A. ESP. APROBÓ:	MODIFICACIONES <table border="1"> <thead> <tr> <th>FECHA</th> <th>DESCRIPCIÓN</th> <th>REVISÓ</th> </tr> </thead> <tbody> <tr> <td>10-03-14</td> <td>Eliminada según observaciones interventoría</td> <td>OPP</td> </tr> </tbody> </table>			FECHA	DESCRIPCIÓN	REVISÓ	10-03-14	Eliminada según observaciones interventoría	OPP	DIBUJO: Rosalbert Sanchez PROYECTO: ESTUDIO DE FUENTES ALTERNATIVAS-ACUEDUCTO DE IBAGUÉ CONTENIDO: NUEVO SISTEMA DE LA QUEBRADA CAY DESARENADORES PLANTA GENERAL - CORTES	PLANO N°: CA-EST-06
					FECHA	DESCRIPCIÓN	REVISÓ								
10-03-14	Eliminada según observaciones interventoría	OPP													
PROYECCIÓN: DATUM BOGOTÁ MAGNA FECHA: MARZO DE 2014 ESCALA: HOR. VERT. INDICADAS	ARCHIVO: 06 de 11.dwg														