



DETALLE 1 CÁMARA DE CAÍDA TÍPICA PARA Ø DE 200m a 750mm

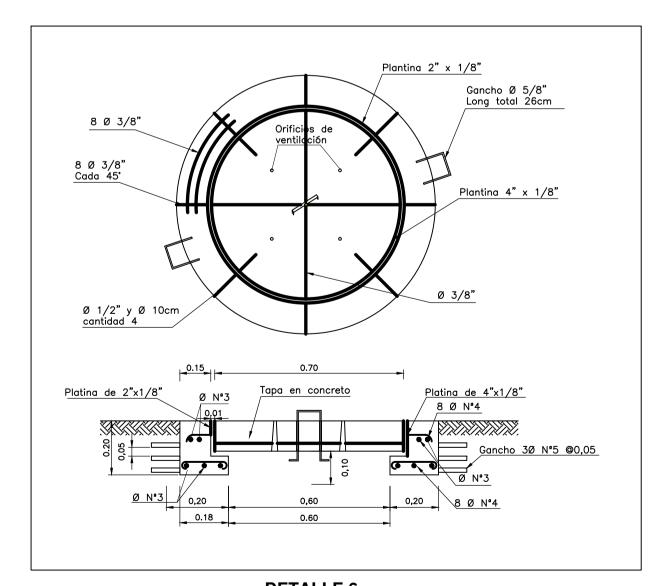

DETALLE 6 HERRAJE ANILLO PARA TAPA DE CONCRETO

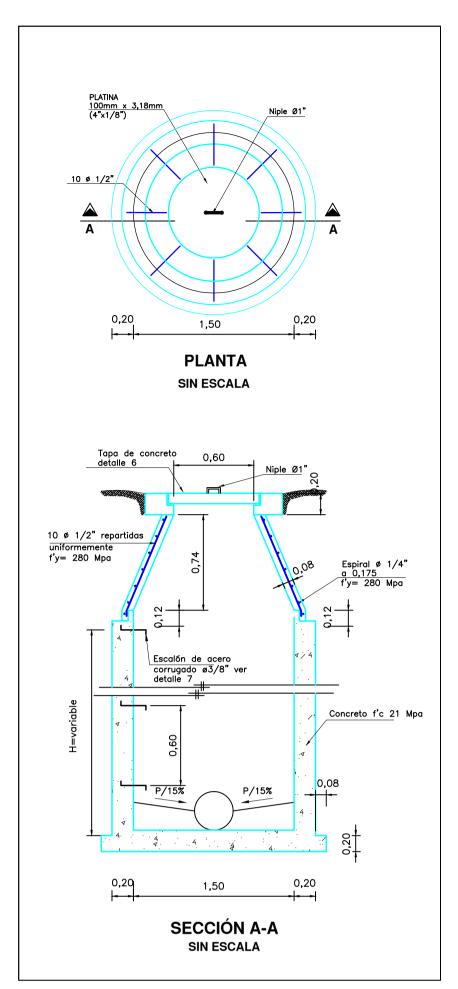


DETALLE 2 CÁMARA DE INSPECCIÓN PARA Ø DE 200m a 750mm

DETALLE 7 ESCALÓN DE ACERO CORRUGADO

Ancho de zanja

DETALLE 8 ANCLAJE POR PENDIENTE

PARA TUBERÍA PLÁSTICA

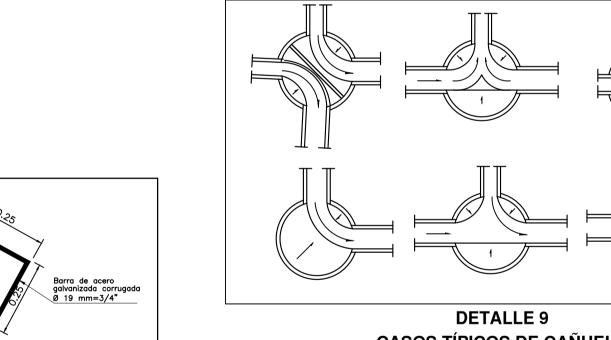

CASOS TÍPICOS DE CAÑUELA

PROYECCIÓN

PLANTA

TIPO 1

0,60

SECCIÓN A-A

TIPO 1

NOTAS CAJA DE INSPECCIÓN:

1— Las medidas están dadas en metros.

DETALLE 3 CAJA DE INSPECCIÓN TIPO 1

EQUIVALENCIA ENTRE DIÁMETROS

NOMINALES E INTERNOS

PARA TUBERÍAS DE PVC

Ø nominal Ø nominal Ø nominal

(mm)


182

(pulgadas)


200

2— Se utilizarán las tapas, anillos y ganchos especificados para las cámaras de inspección convencionales (Especificación NEGC 809).

0,60 0,05

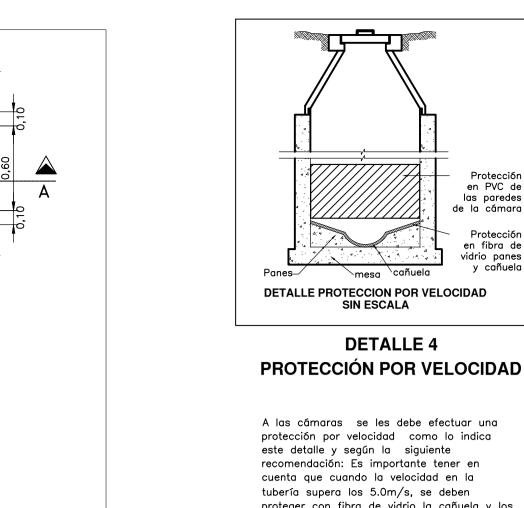

proteger con fibra de vidrio la cañuela y los panes de la cámara de inspección y con medios tubos de tubería plástica las paredes de la cámara donde impacte el chorro. Para pegar estas medias tuberías a la cámara se debe aplicar arena sobre el tubo pegándola con soldadura (esto es para mayor adherencia) y luego pegar la tubería a la cámara con mortero. Esto asegura que la estructura no sufrirá erosión.

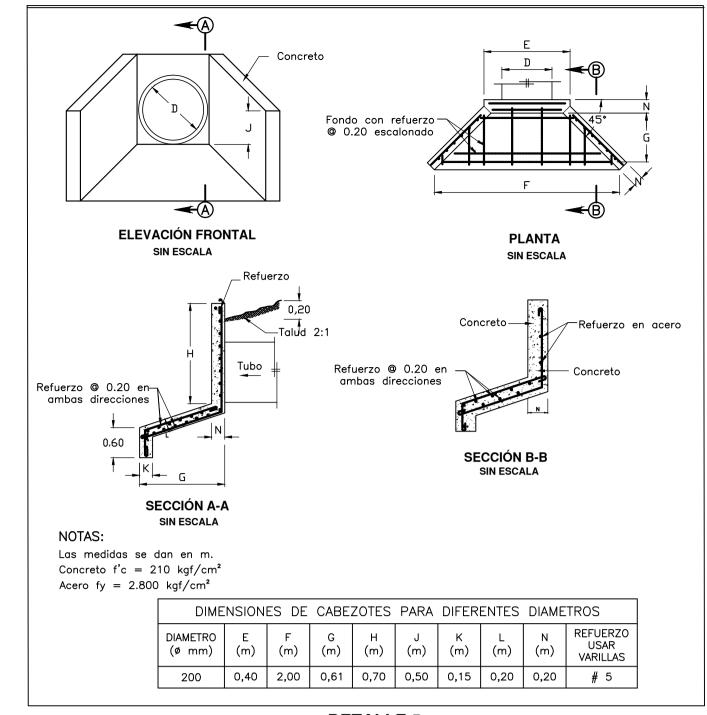

DETALLE 5 CABEZOTE

NOTAS Y ESPECIFICACIONES PARA CIMENTACIONES


usará un triturado con tamaño entre 19mm y 25mm.

1. En la cimentación, si la brecha se puede mantener en condiciones secas se debe usar material con gradación de base o sub-base compactado hasta el 90% del Proctor Estándar. De lo contrario se


estipulado en la especificación 204, Lleno y Apisonado de Zanjas y Apiques, de las Normas y Especificaciones Generales de Construcción de redes de servicio de EE.PP.M. E.S.P.

2. En la cimentación el material de lleno debe cumplir con lo

3. En las cimentaciones, el hormigón debe cumplir con una resistencia mínima de 14MPa (140kg/cm2).

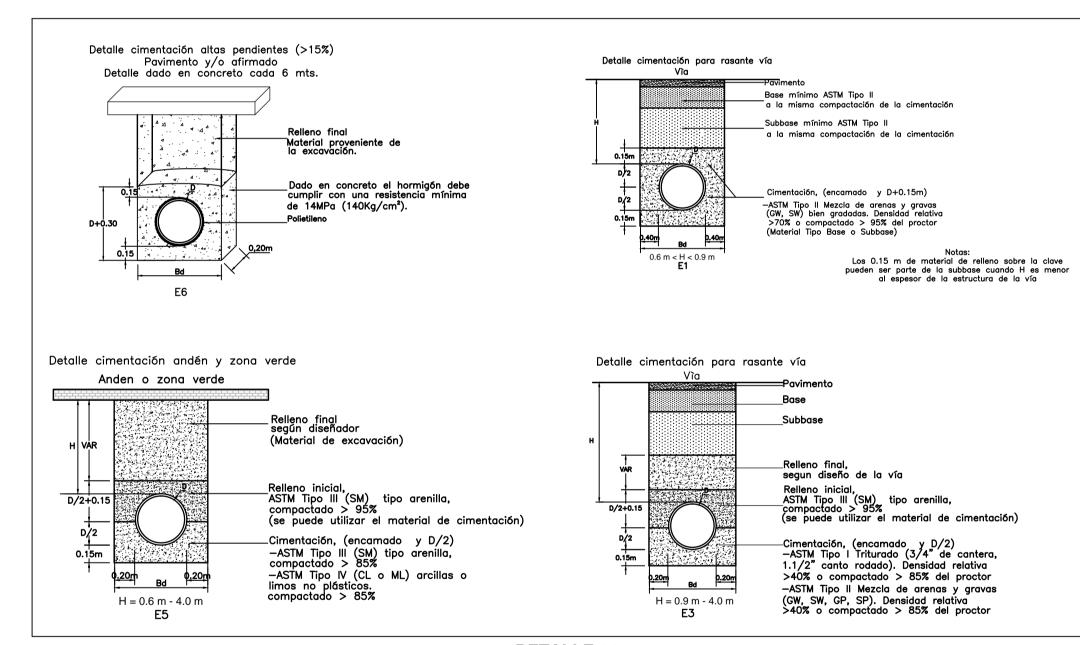

DETALLE 11 CIMENTACIONES

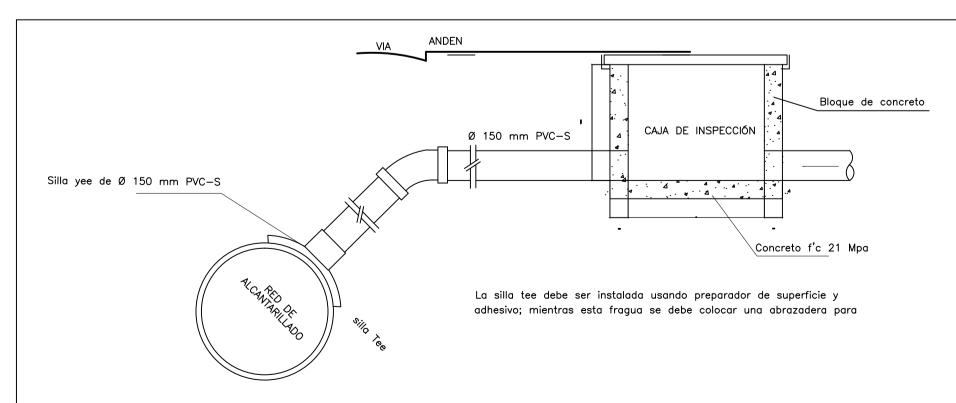

DETALLE 10 CONEXIÓN DE DOMICILIARIA EN YEE



	R		NOMBRE	FIRMA
\sim		APROBÓ:	WBEIMAR GARRO	
				TP: 05202131815 Ant.
		DIBUJÓ:	PITERSON TRELLEZ URUETA	
				TP: 05202149342 Ant.
		REVISÓ:	MARÍA ISABEL ORTIZ.	
		loo.		TD 052271 66245 A .

PROYECTO CONSTRUCCIÓN REDES ALCANTARILLADO MUNICIPIO DE APARTADÓ BARRIOS ANTONIO ROLDÁN Y MATA DE GUADUA DEPARTAMENTO DE ANTIQUIA

DETALLES CONSTRUCTIVOS

ESCALA: 1:1000	FECHA: Abril de 2014
PLANO:	DE:
2	2
ARCHIVO: Optimización_Apa_AR	REV: