



59.48

59.48


Ø (mm) | CLASE | L (m)


N°.Cámaras inspección Ø1,20m 2

PVC

200

TOTAL

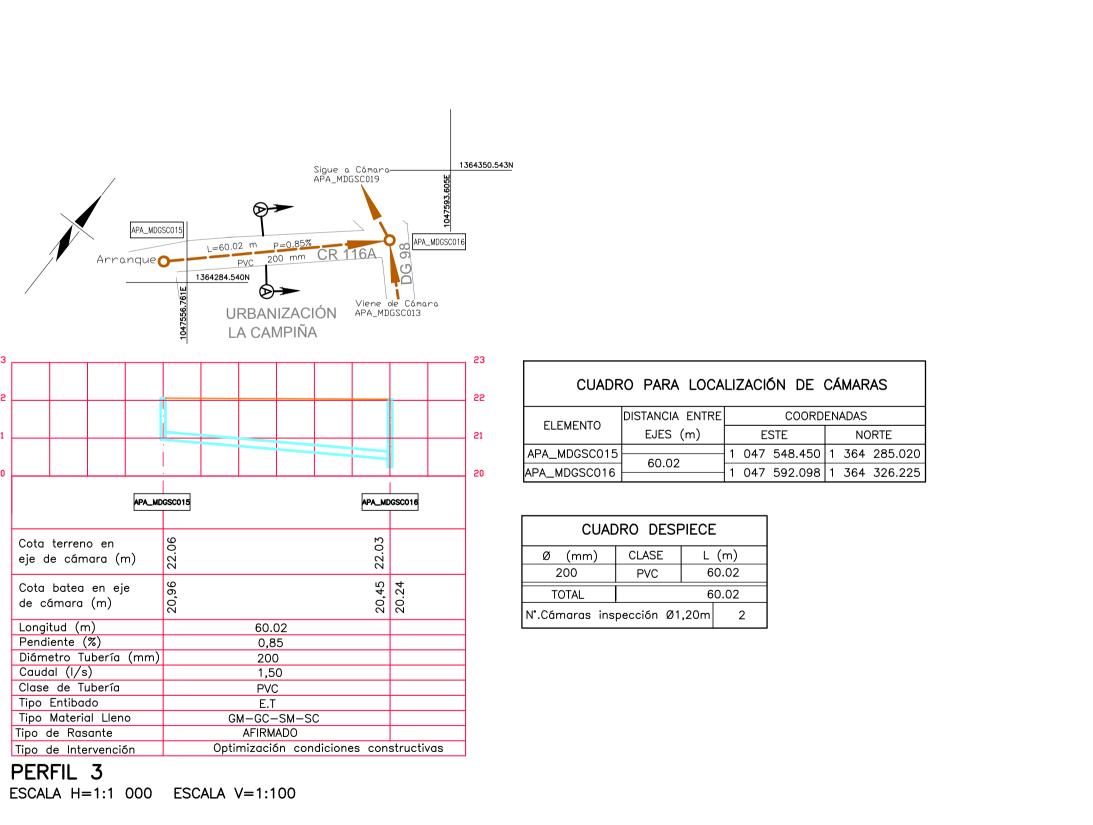

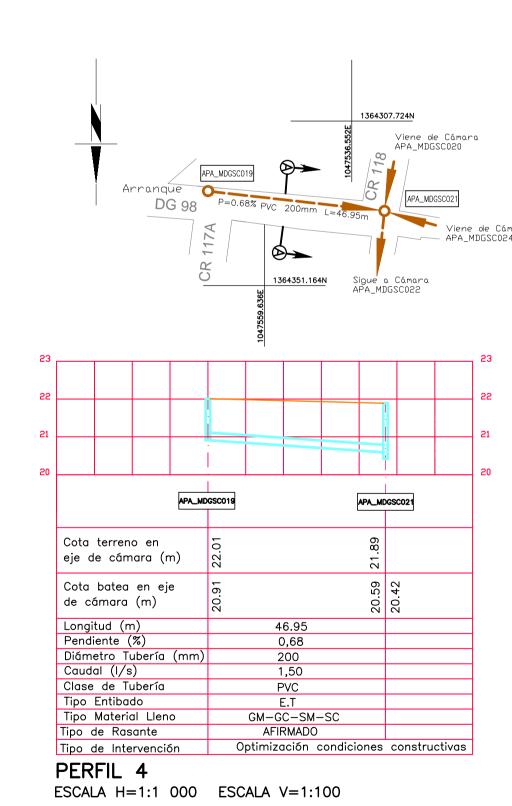

CUADRO DESPIECE						
Ø (mm)	(mm) CLASE L		(m)			
200	PVC 4		6.95			
TOTAL	46.95					
N°.Cámaras inspección Ø1,20m			2			

DISTANCIA ENTRE

46.95

ELEMENTO

APA\_MDGSC019

APA\_MDGSC021

CUADRO PARA LOCALIZACIÓN DE CÁMARAS


COORDENADAS

1 047 548.450 1 364 285.020

1 047 592.098 1 364 326.225

NORTE

ESTE

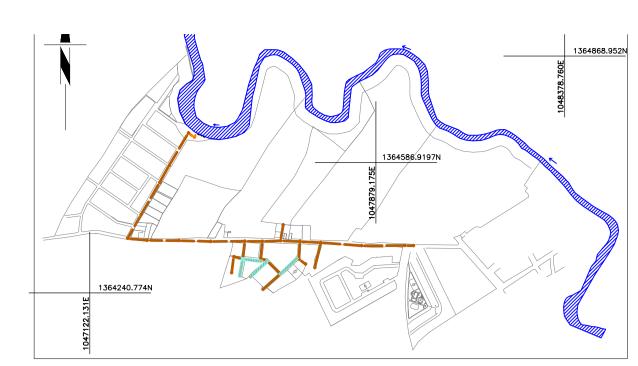

CUADRO DE LOCALIZACIÓN ESCALA: 1:10 000

## CONVENCIONES

RED SECUNDARIA ALCANTARILLADO EN OPERACIÓN

RED SECUNDARIA TRAMO A CONSTRUIR

RÍO APARTADÓ

CÁMARA A CONSTRUIR

NOMENCLATURA CÁMARAS REDES SECUNDARIAS



/ BATEA TUBERÍA

APA\_MDGS ##

## NOTAS:

1—Material seleccionado de la excavación y/o material de préstamo tipo gravilla compactado al 95%.

2-Material de préstamo compactado al 95% (GM-GC-SM-SC)

3-En la cimentación usar Cama de triturador 3/4" de 15 cm de espesor y llenar hasta la cota clave.

4. En el momento de la construcción de redes de Alcantarillado, todas las especificaciones y materiales deberán ajustarse a las "Normas de Diseño y Construcción de Redes de Servicio" de las EE.PP.M. E.S.P., última edición, con sus actualizaciones y a las particulares especificadas en el pliego de condiciones.


5 Una vez terminada la construcción del Proyecto, éste debe quedar completamente referenciado, según el manual "Especificación para la referenciación de los elementos de las redes de acueducto y alcantarillado.

6. En la cimentación, si la brecha se puede mantener en condiciones secas se debe usar material con gradación de base o sub—base compactado hasta el 90% del Proctor Estándar. De lo contrario se usará un triturado con tamaño entre 19mm y 25mm.

7. En la cimentación el material de lleno debe cumplir con lo estipulado en la especificación 204, LLeno y Apisonado de Zanjas y Apiques, de las Normas y Especificaciones Generales de Construcción de Redes de Servicios de EE.PP.M.

8. En las cimentaciones, el hormigón debe cumplir con una resistencia mínima de MPa 140kg/cm.
9. Las conexiones a las redes de alcantarillado deberán realizarse de acuerdo a las Normas de Diseño y Construcción de Redes de Servicio de las EE.PP.M. E.S.P., última edición, con sus actualizaciones y a las particulares especificadas en el pliego de condiciones.

10. Todas las secciones viales son de 3.0m por calzada.

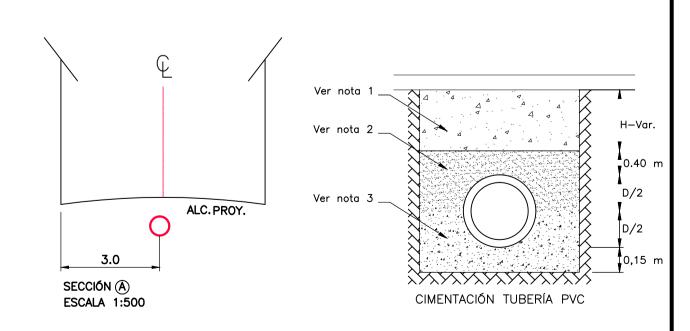





NOMBRE	FIRMA
APROBÓ: WBEIMAR GARRO	TP: 05202131815 Ant.
	1P: 05202131813 Ant.
DIBUJÓ: PITERSON TRELLEZ URUETA	
	TP: 05202149342 Ant.
REVISÓ: MARÍA ISABEL ORTIZ.	

PROYECTO CONSTRUCCIÓN REDES
ALCANTARILLADO
MUNICIPIO DE APARTADÓ
BARRIO MATA DE GUADUA
DEPARTAMENTO DE ANTIQUIA

OPTIMIZACIÓN DEL SISTEMA DE ALCANTARILLADO DE AGUAS RESIDUALES EN EL BARRIO MATA DE GUADUA DEL MUNICIPIO DE APARTADÓ

				١
	CONTIENE: PERFIL LONGITUDINAL			E
				F
				7
				Z
No.	Fecha	Descripción	Aprobó	0
		ACTUALIZACIONES		١

No. CERTIFICADO DE SERVICIOS:	ESCALA: INDICADA	FECHA: Marzo de 2014	
ESTRATO: 2			
PLANCHA BASE GEOGRÁFICA No.:	PLANO:	DE:	
CIRCUITO: TANQUE LAURELES	1	4	
ZONA DE REGULACIÓN:	·	'	
CUENCA SANITARIA: RÍO APARTADÓ			
NIVEL DE COMPLEJIDAD: ALTO	ARCHIVO: Optimización_Apa_MTG	REV:	